




Übergang Wiltener Tunnel / freie Strecke  
Querschnitt, km 1,6 + 86 , M 1:100 /  
Passaggio Galleria Wilten / tratto  
all'aperto sezione trasversale,  
km 1,6 + 86, scala 1:100

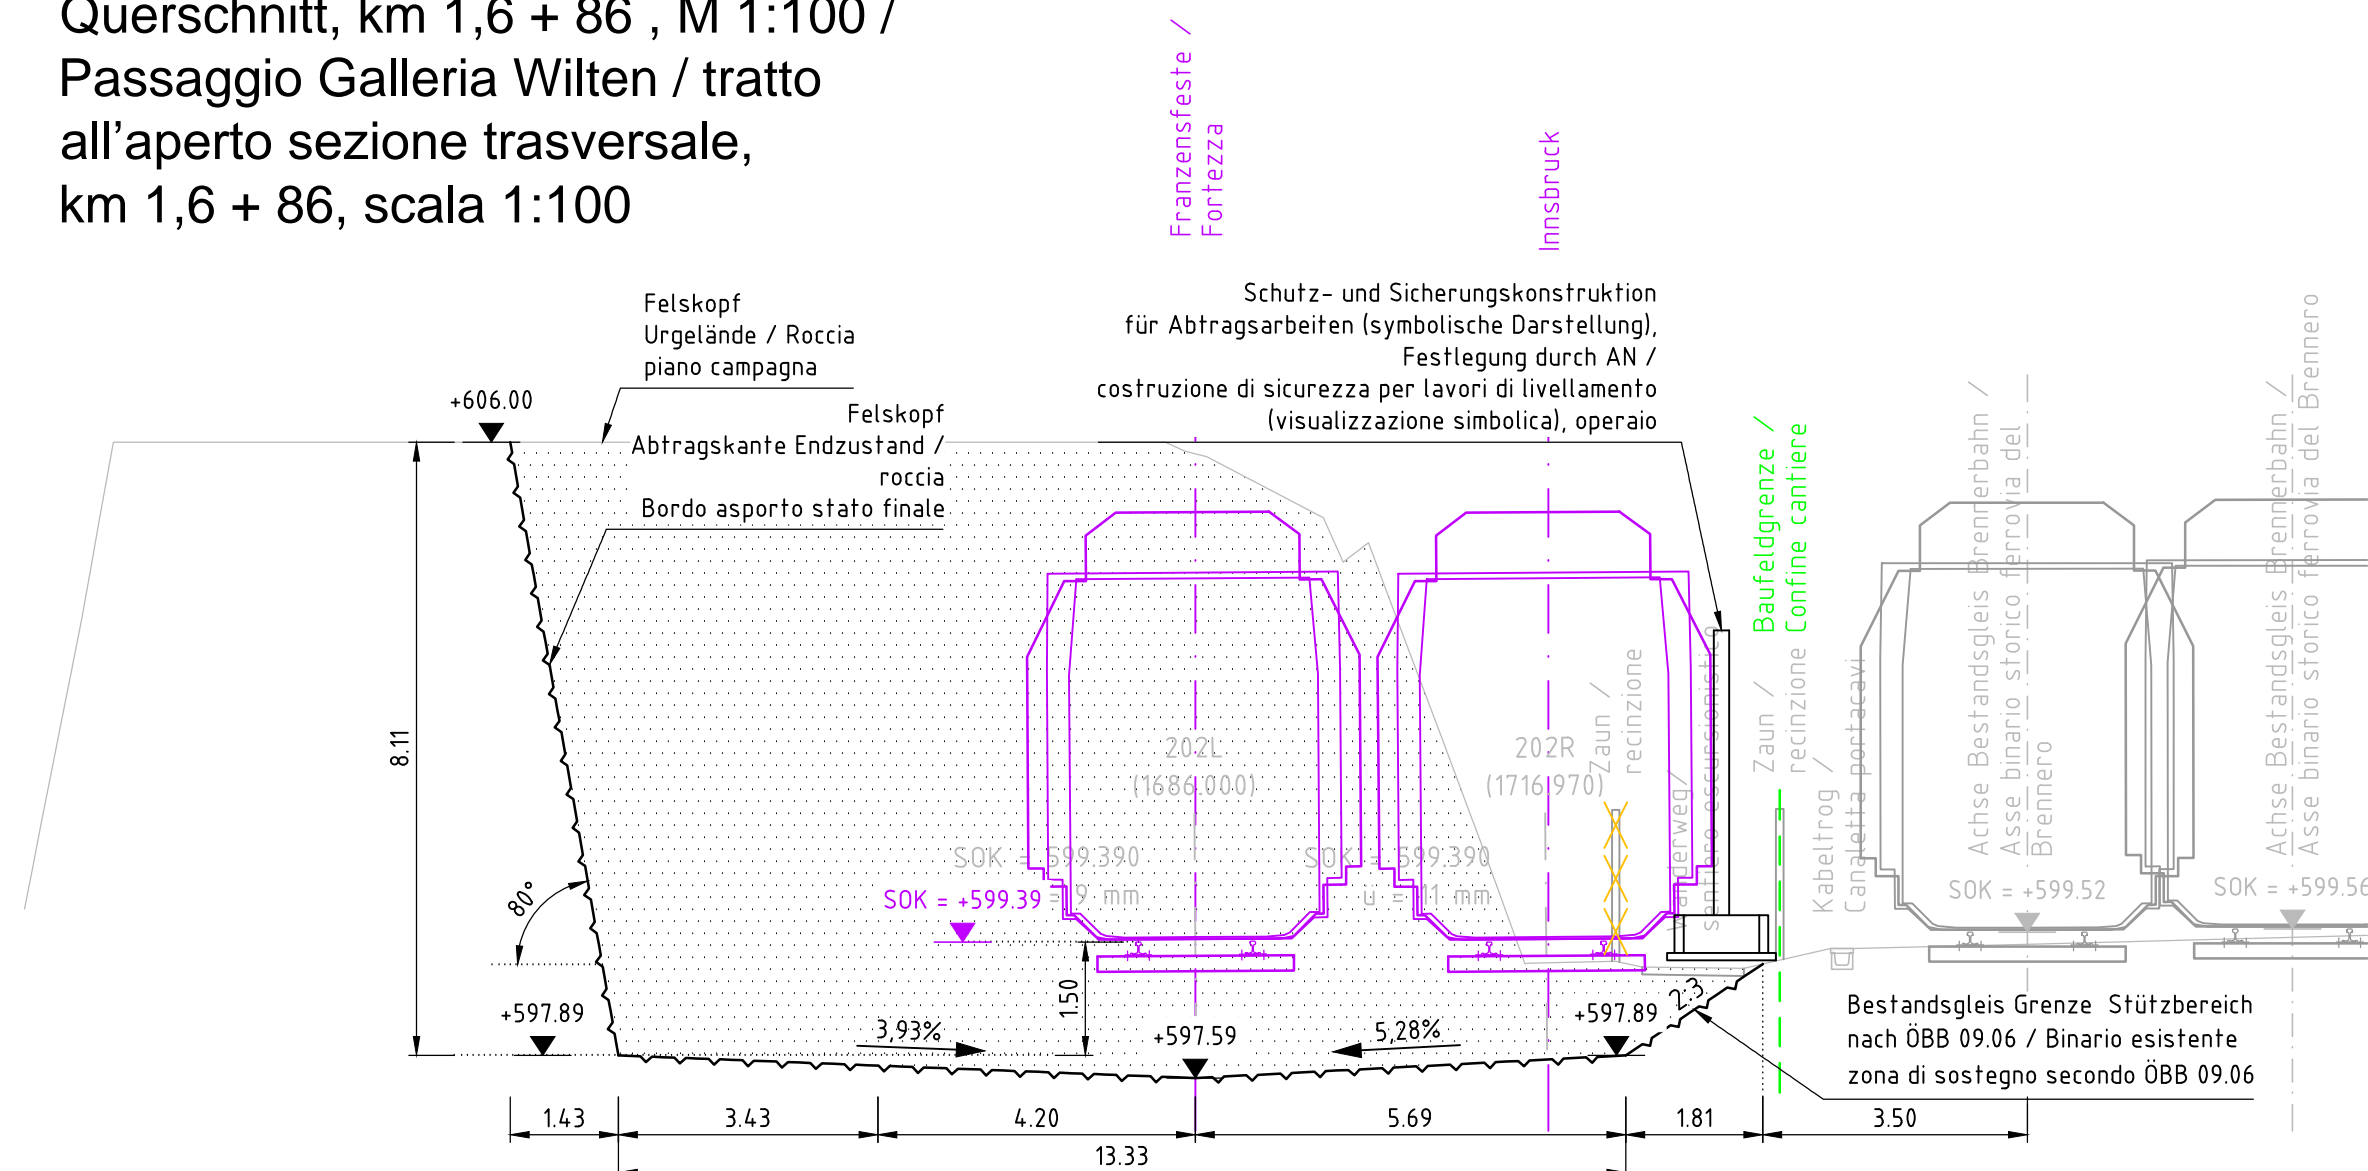


Kabelschacht Neubau  
Querschnitt, km 1,6 + 98 , M 1:100 /  
pozzetto per cavi nuova costruzione  
sezione, km 1,6 + 98,  
scala 1:100

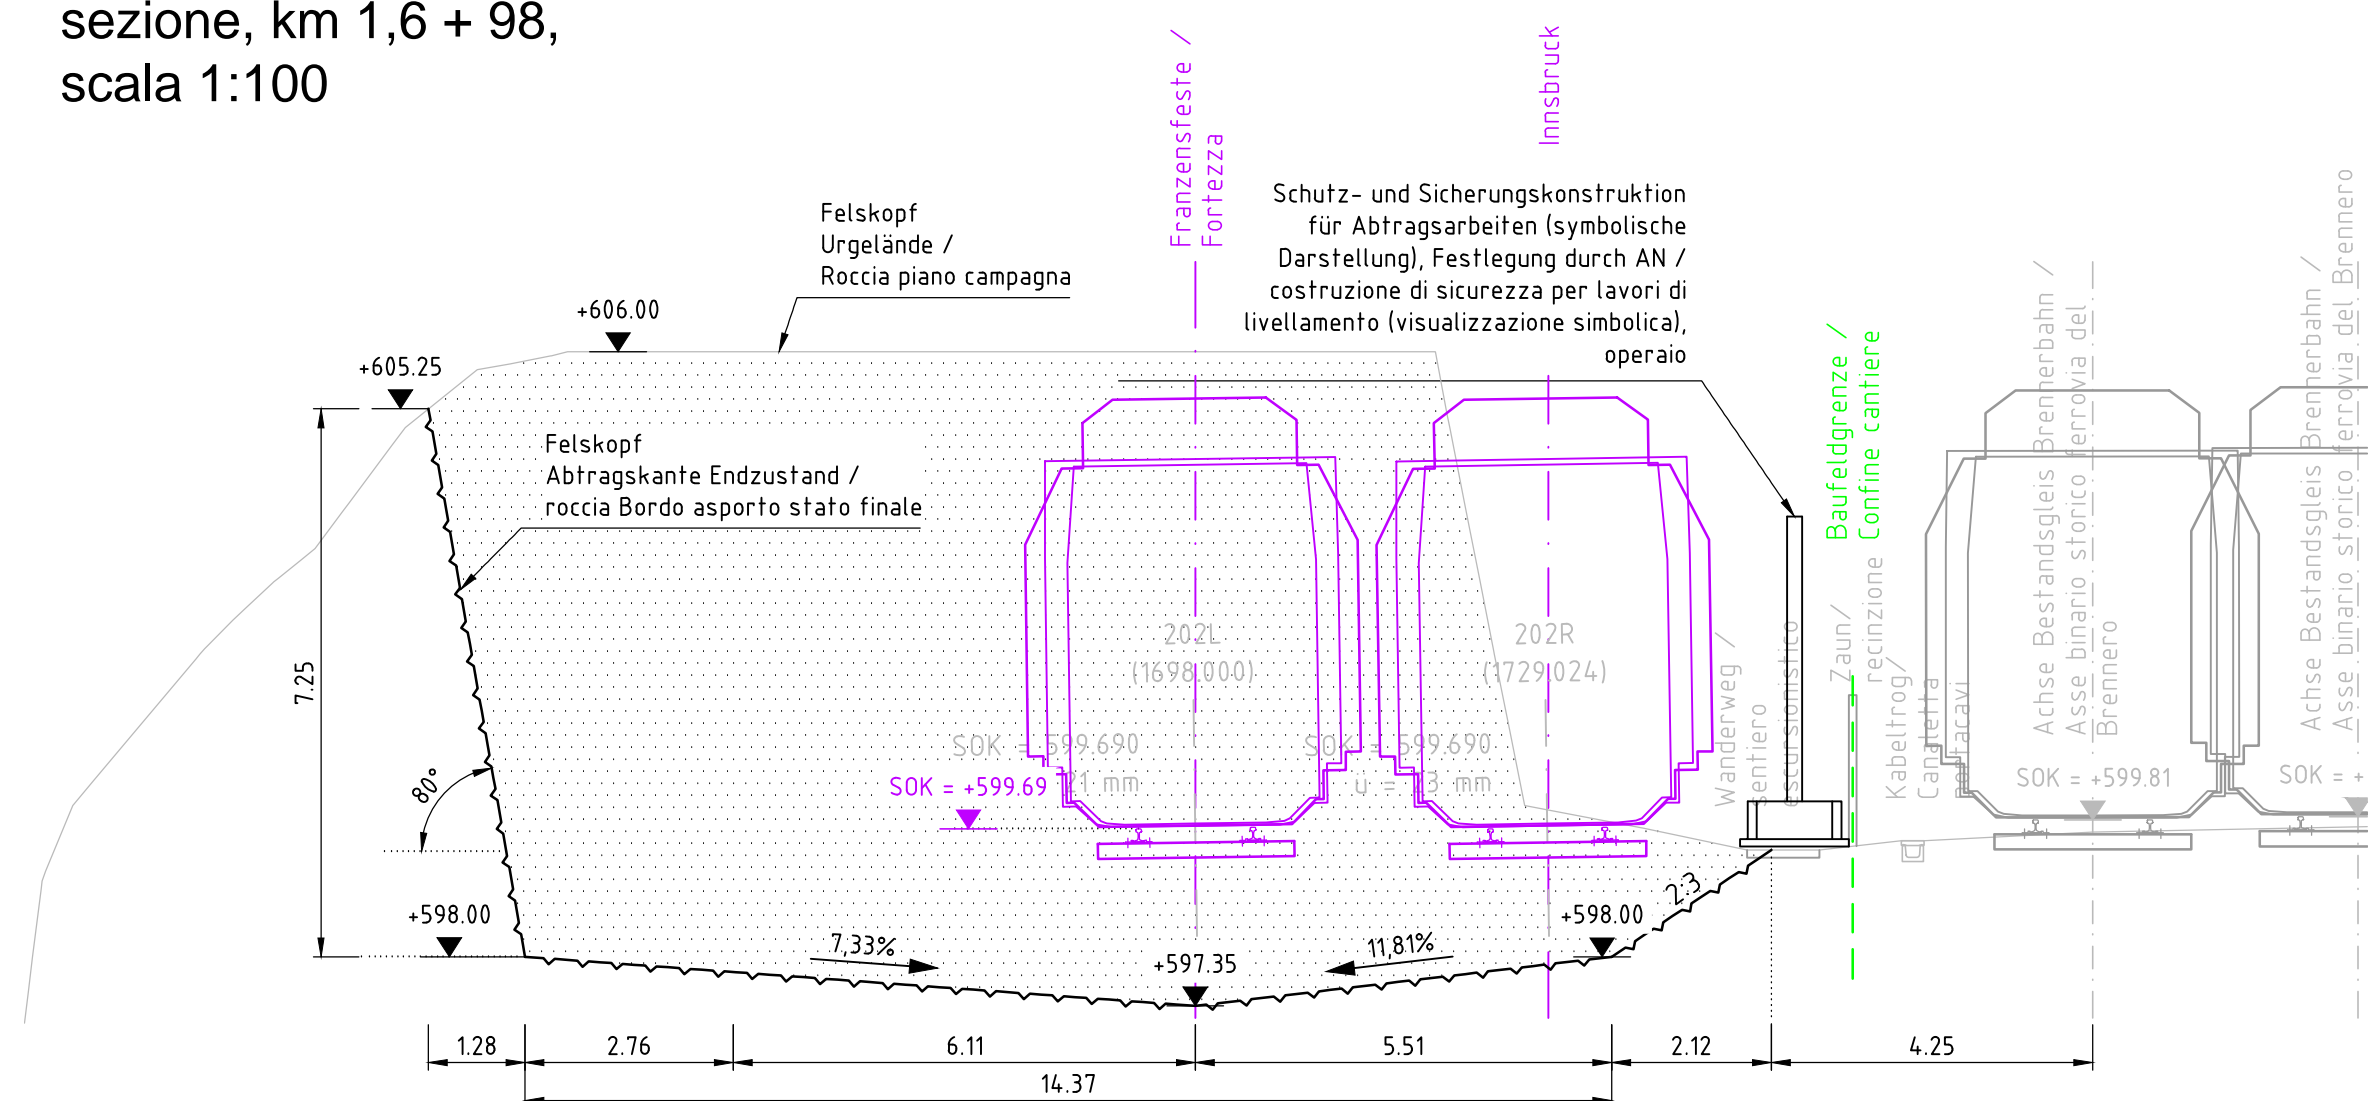


Oberleitungsmast Neubau  
Querschnitt, km 1,6 + 88 , M 1:100 /  
Palo linea di contatto nuova  
costruzione sezione trasversale,  
km 1,6 + 88, scala 1:100

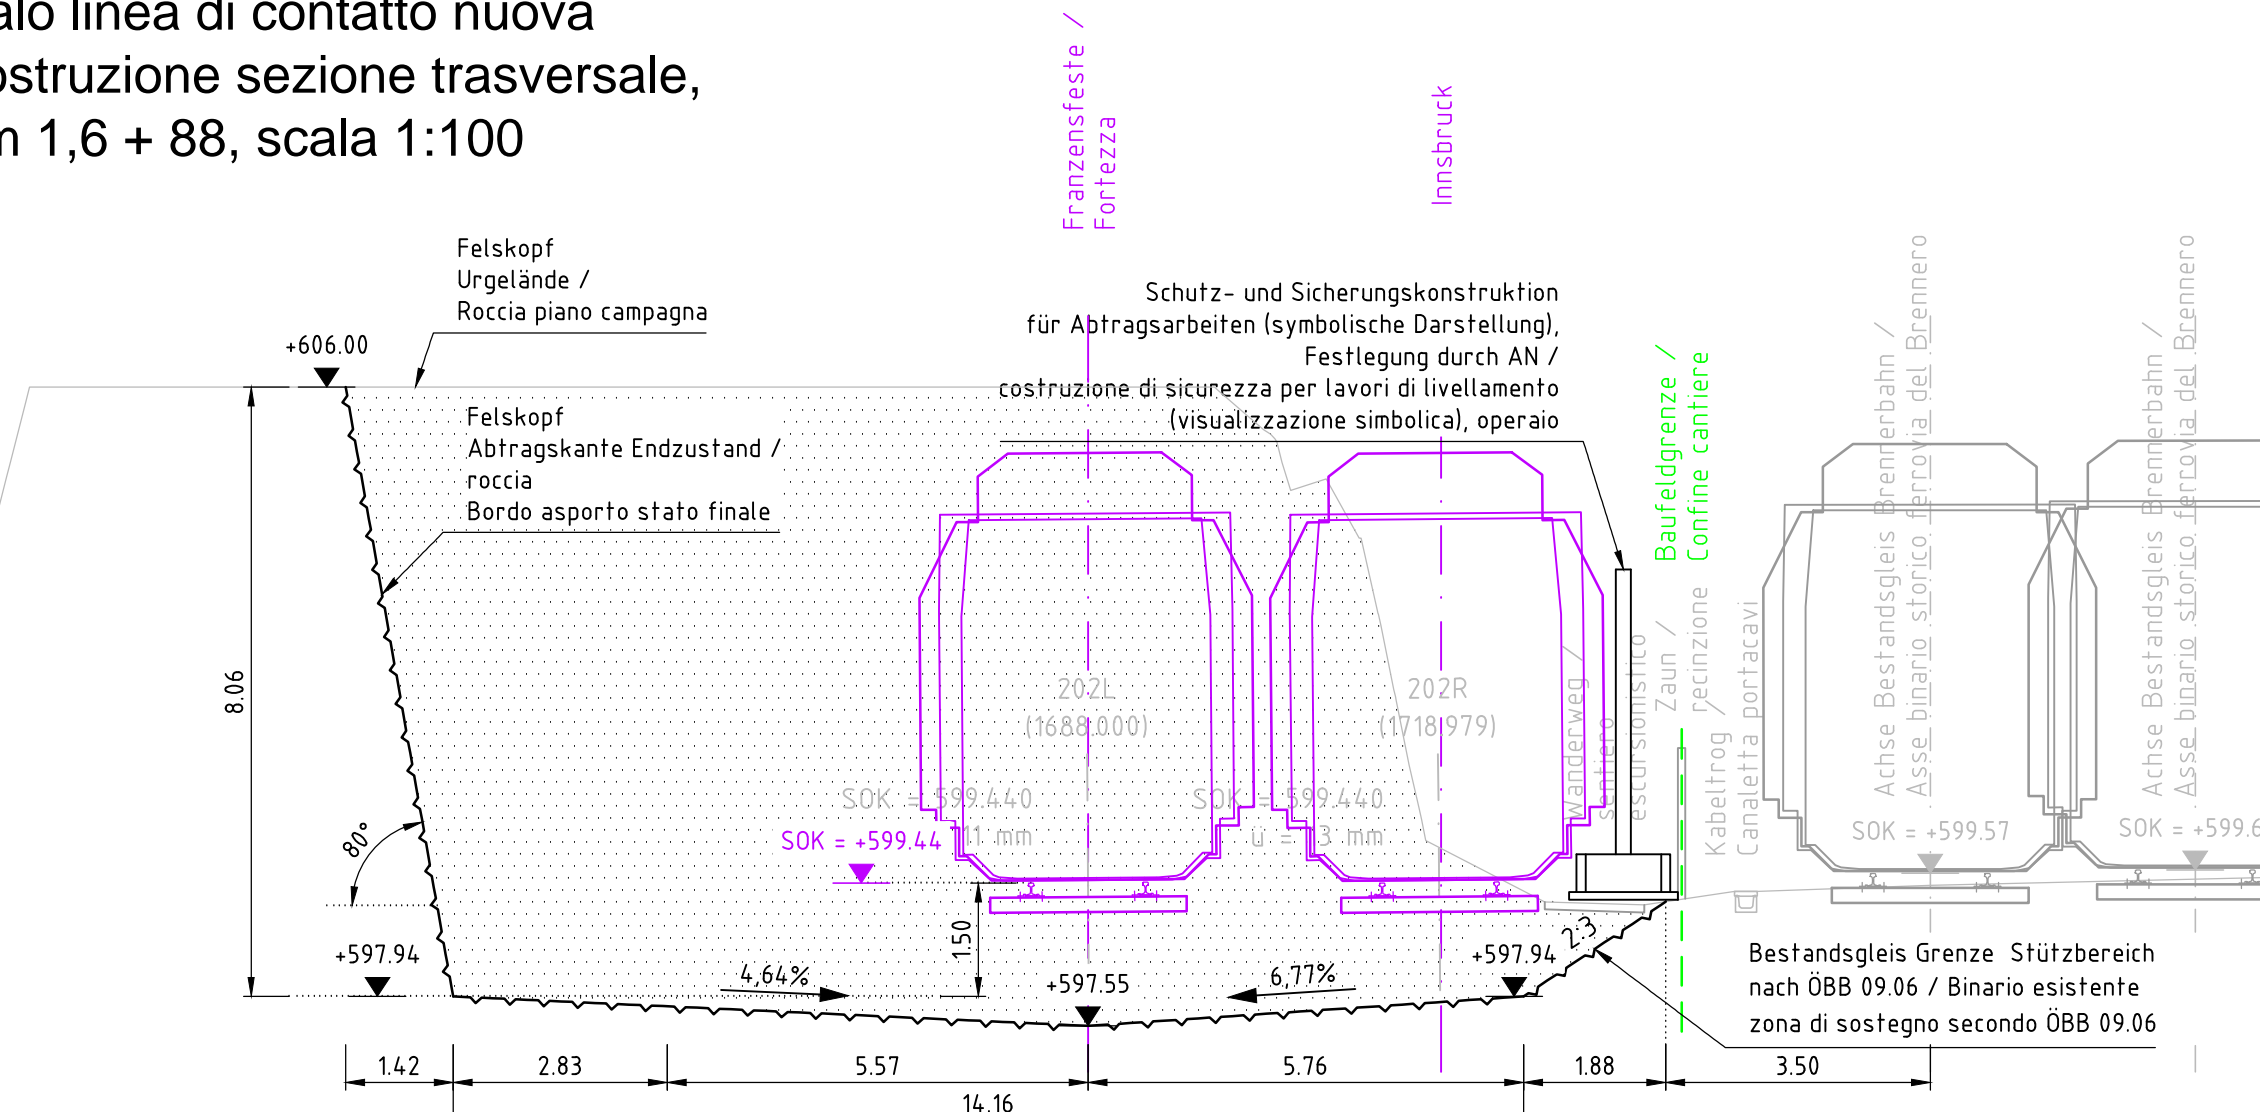


Oberleitungsmast Bestand  
Querschnitt, km 1,6 + 99 , M 1:100 /  
Palo linea di contatto esistente  
sezione trasversale, km 1,6 + 99,  
scala 1:100

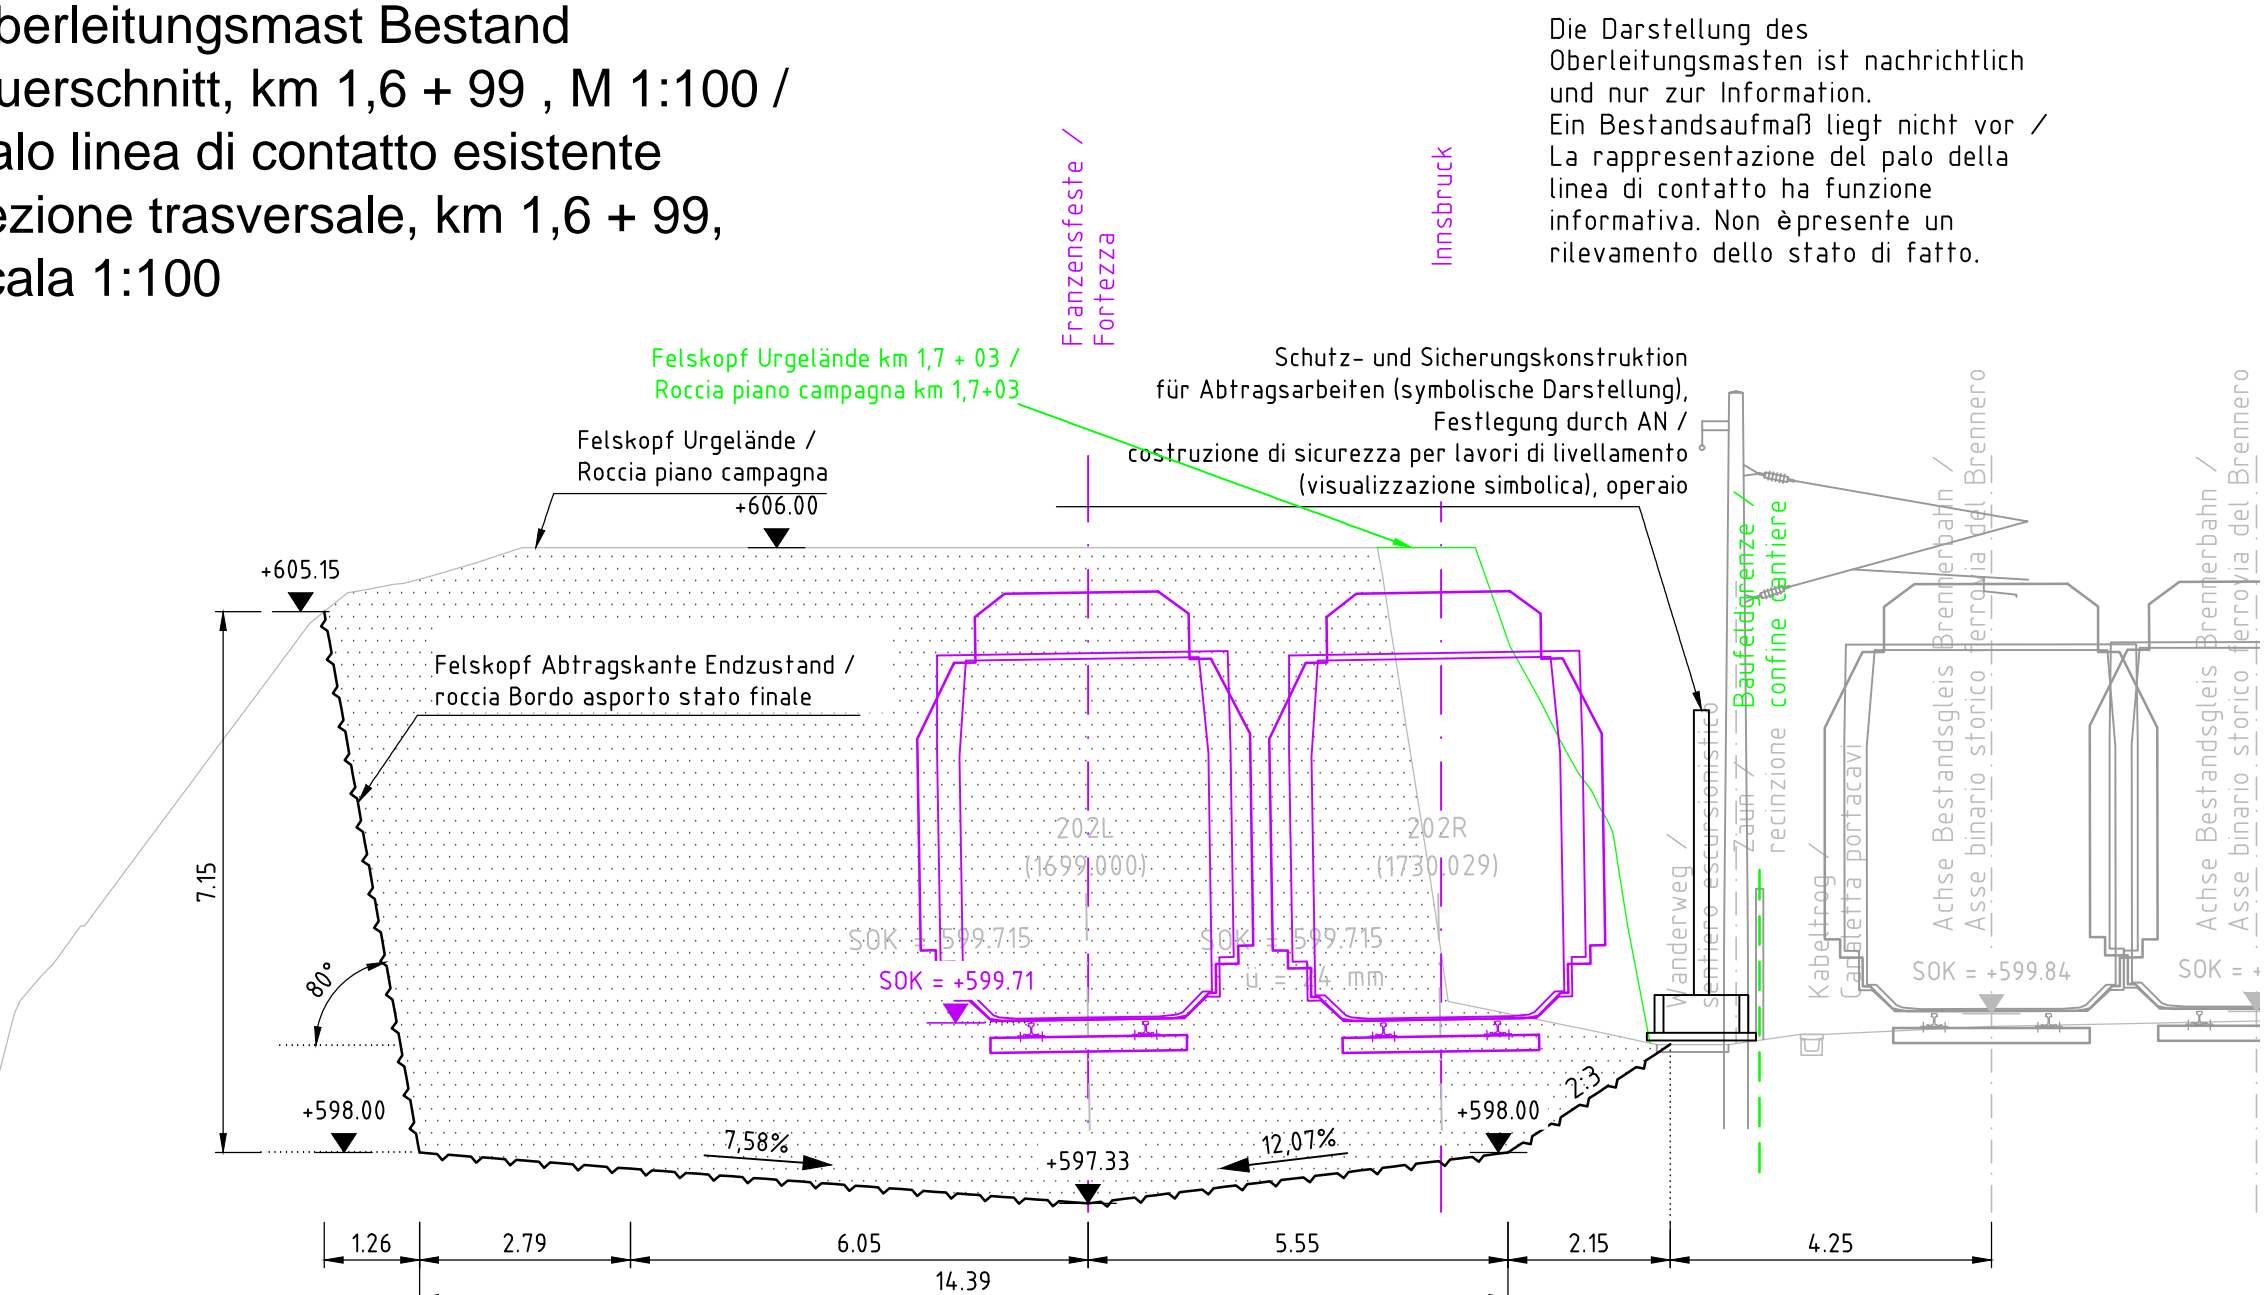

Oberleitungsmast Bestand  
Querschnitt, km 1,6 + 95 , M 1:100 /  
Palo linea di contatto esistente  
sezione trasversale, km 1,6 + 95,  
scala 1:100

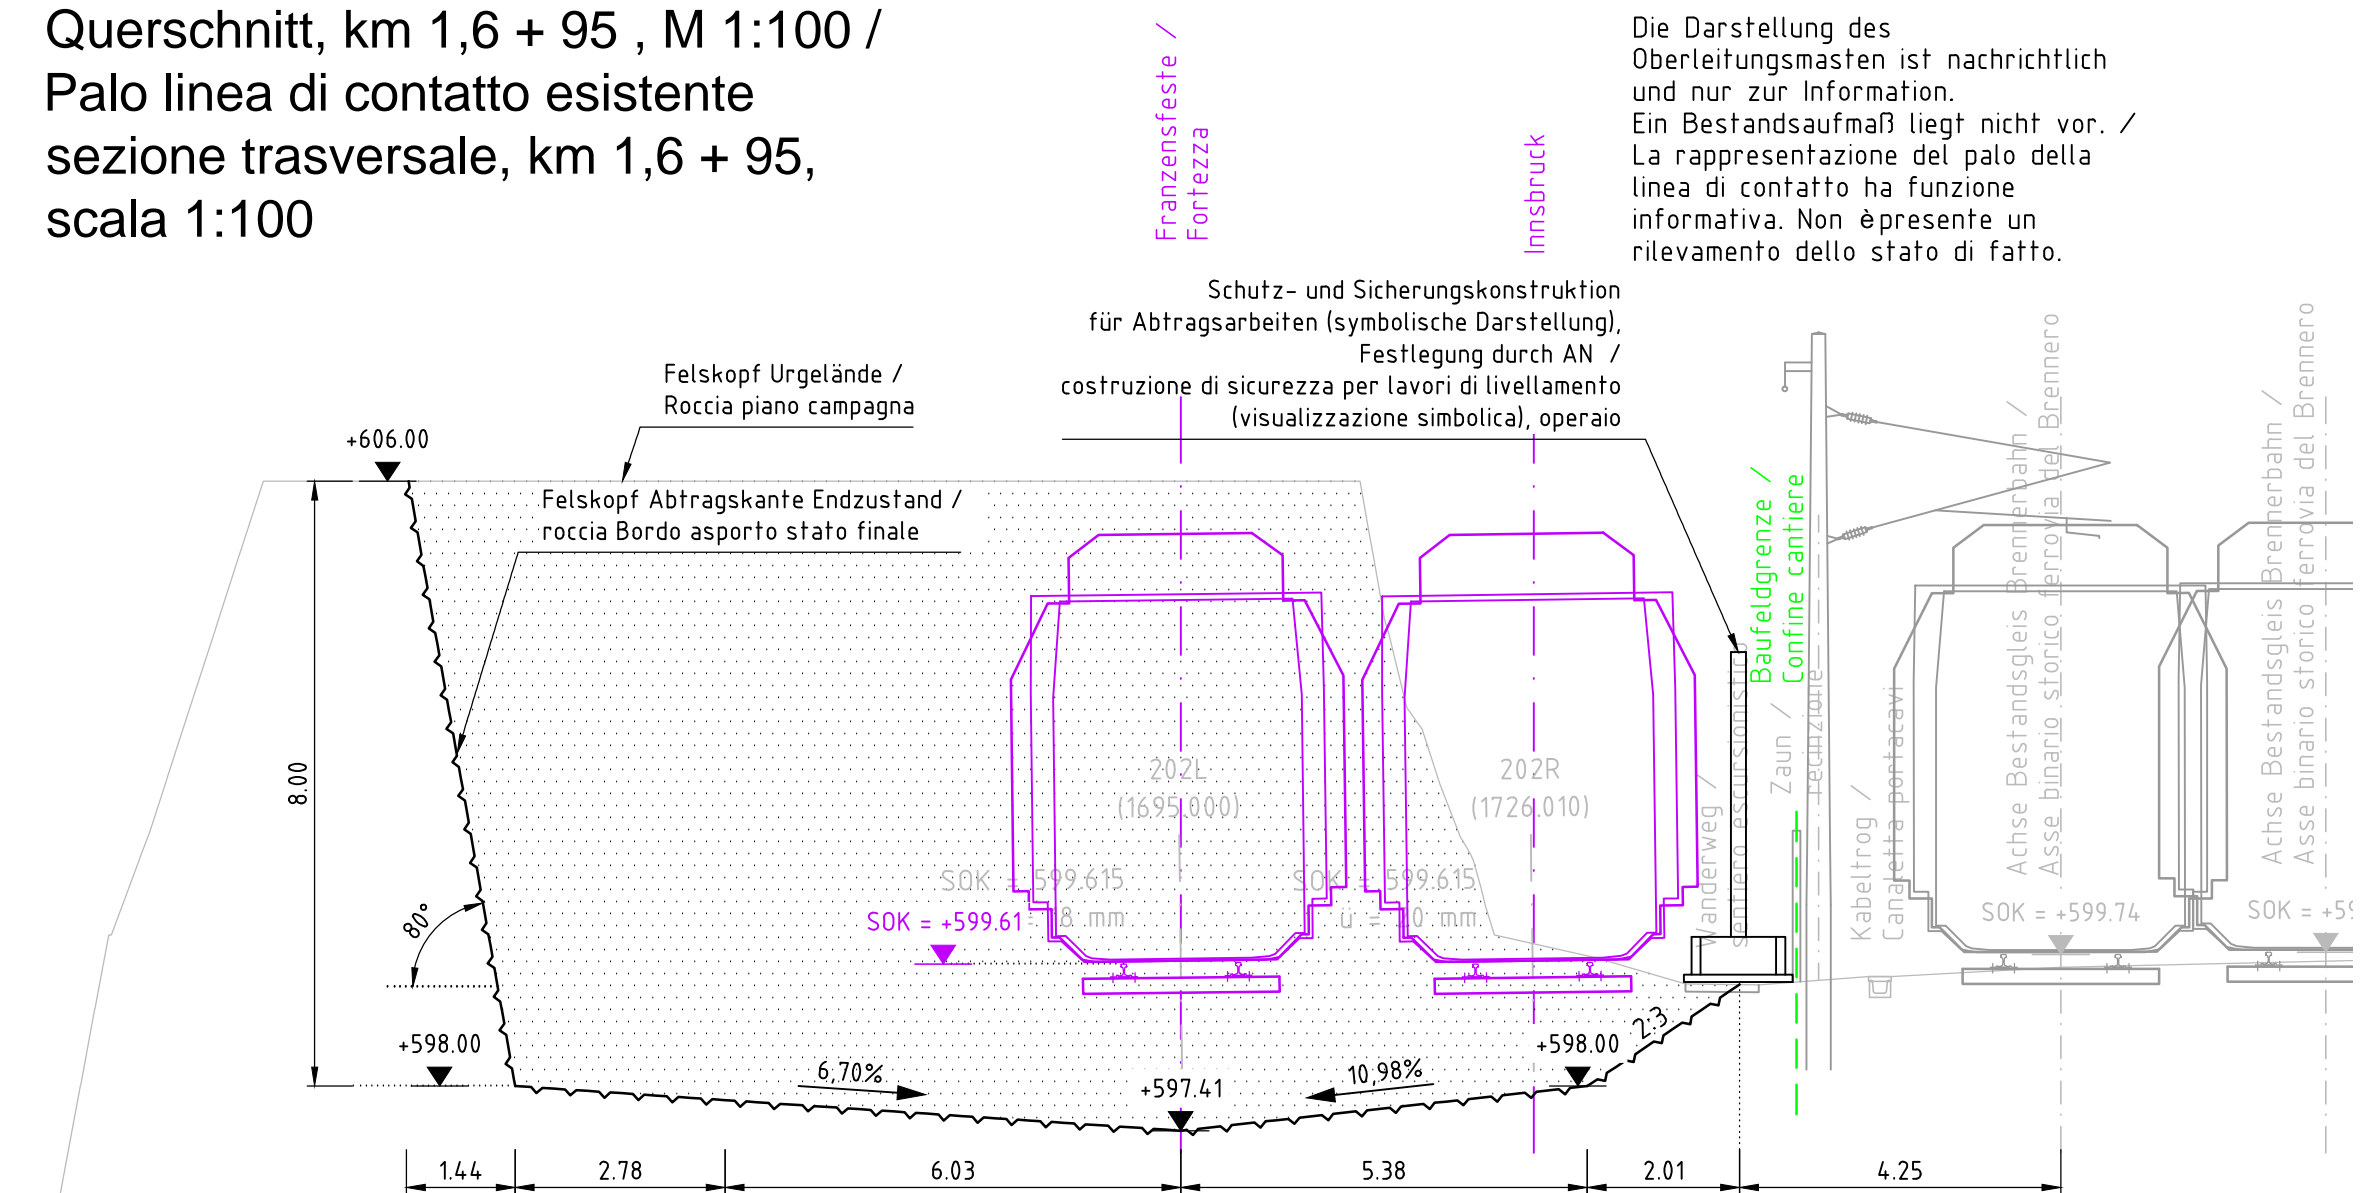

Übergang freie Strecke / Stützwand Sillschlucht  
Querschnitt, km 1,7 + 10 , M 1:100 /  
Passaggio tratto all'aperto / parete di protezione  
Gola del Sill sezione trasversale, km 1,7 + 10,  
scala 1:100

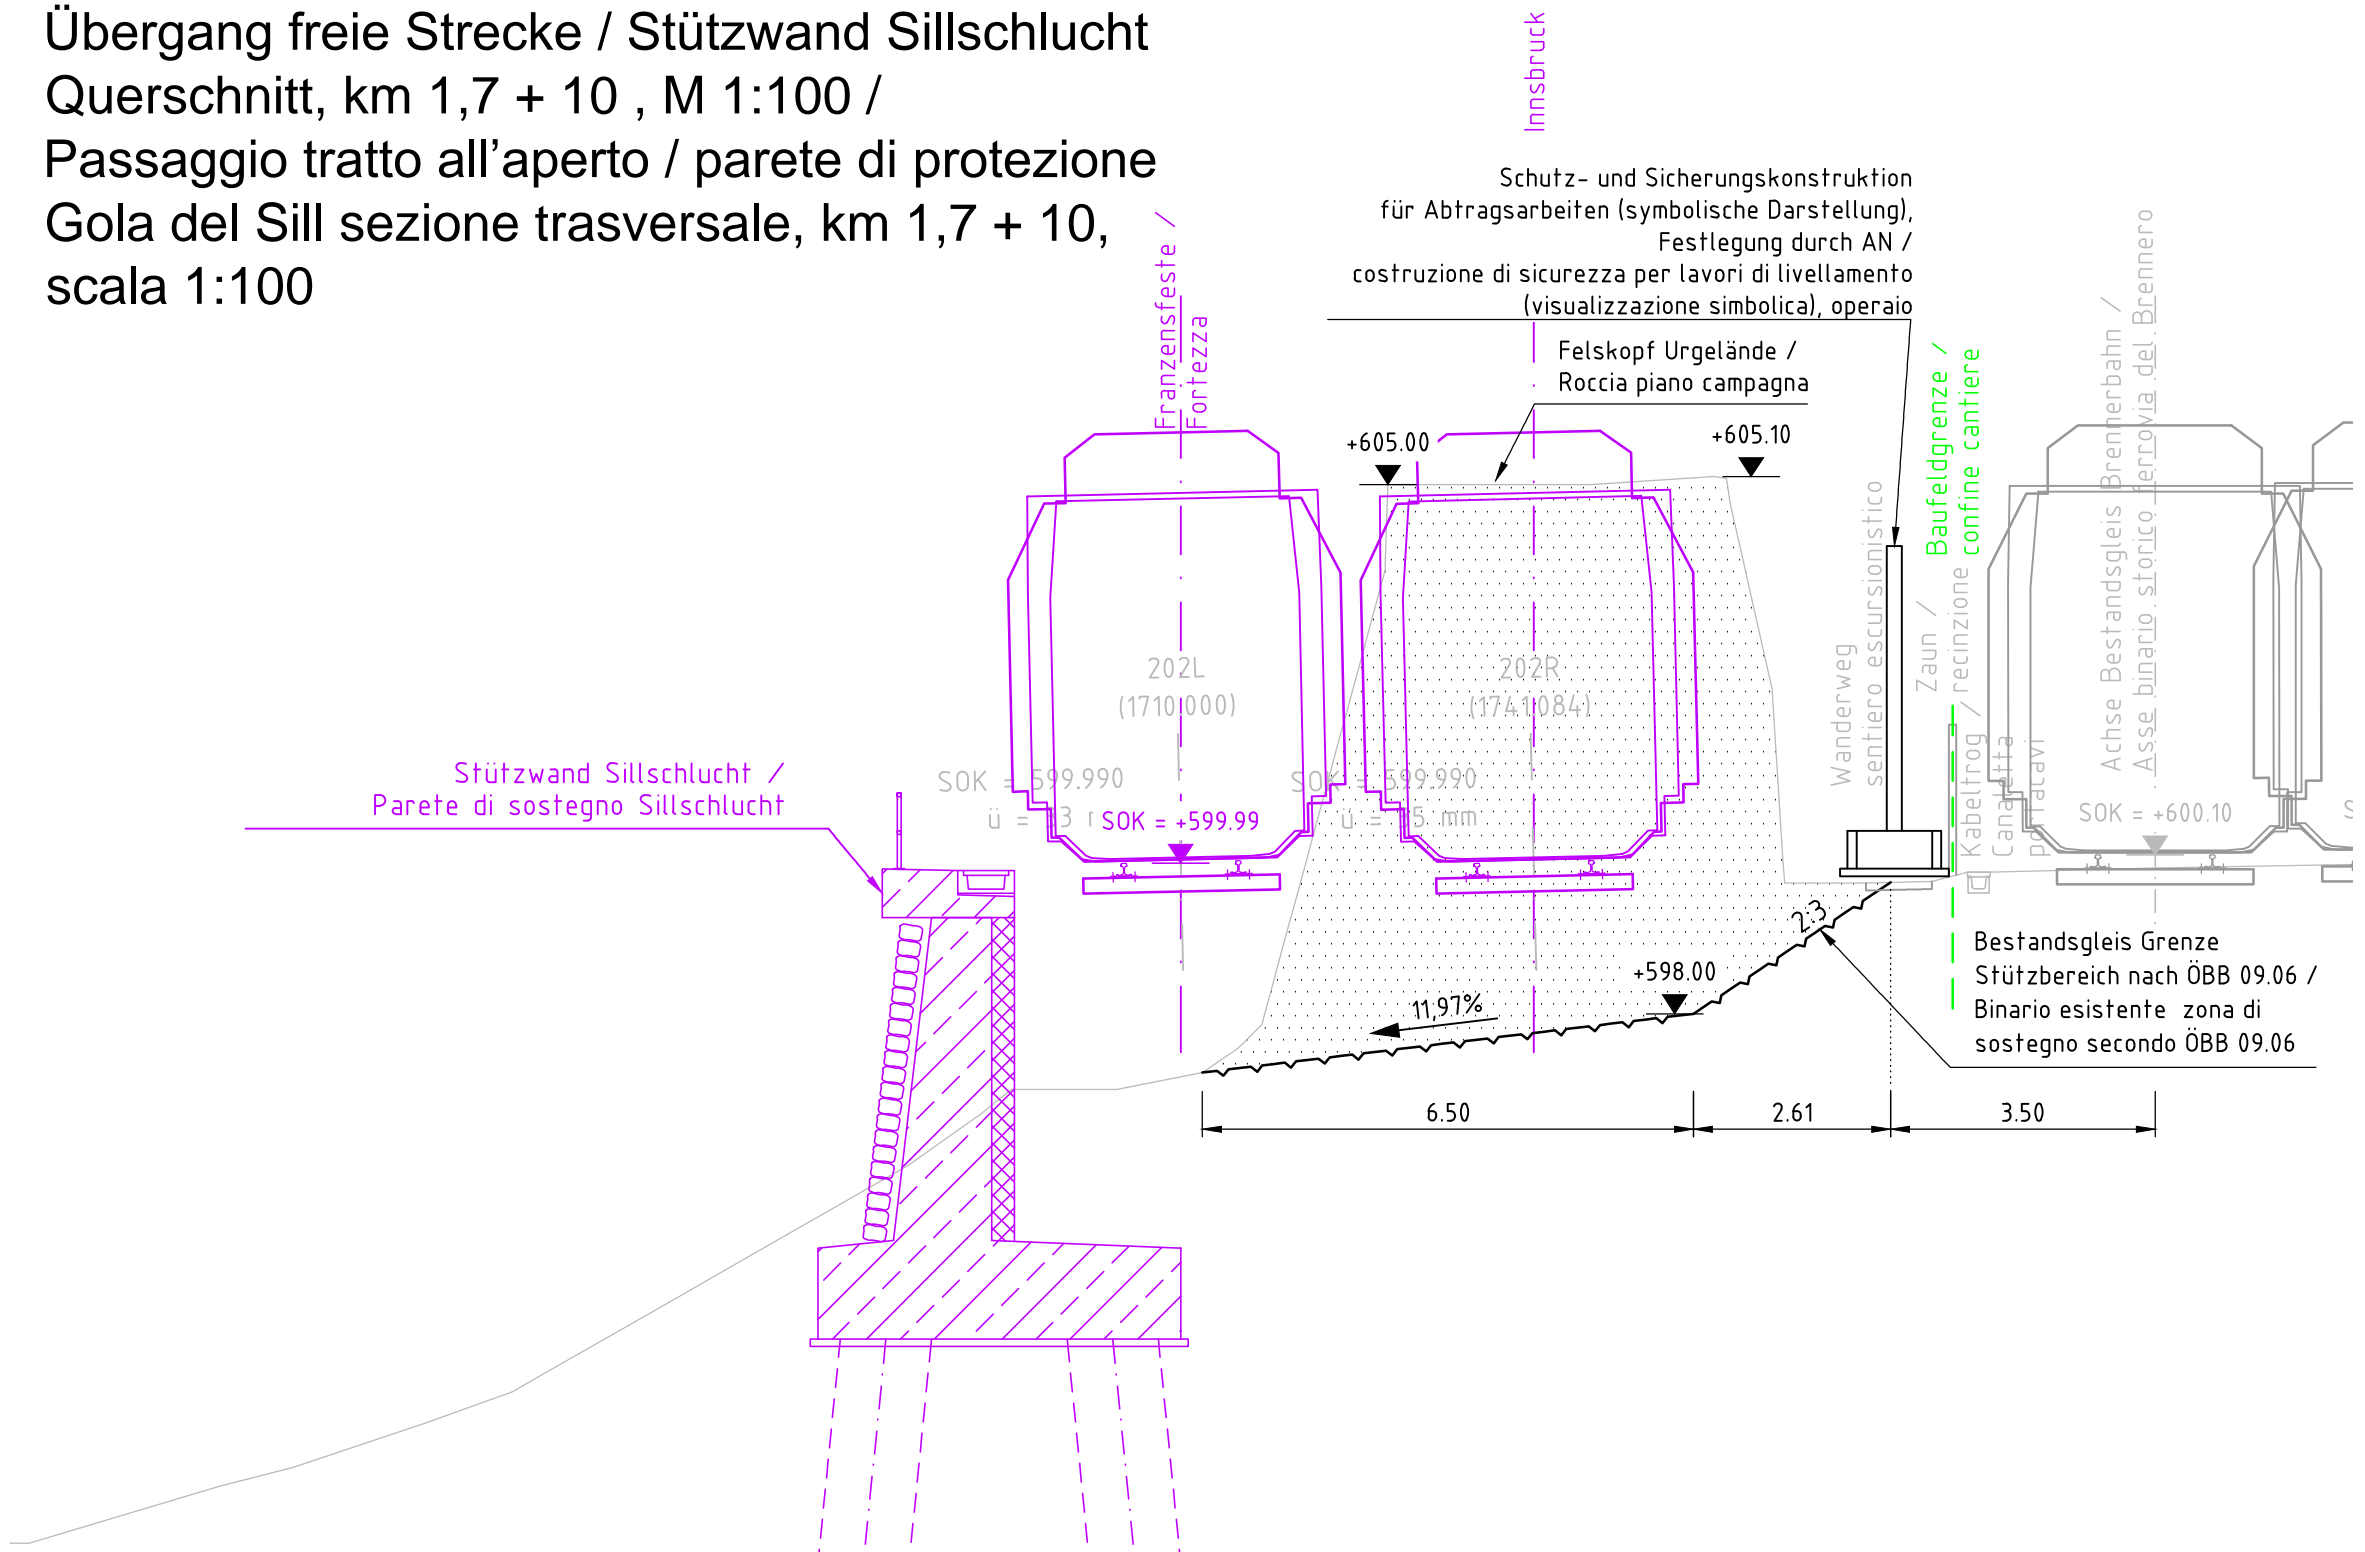

## Anmerkungen / Notes

- Die Vorgaben in der Unterlage 01-V22-AS-001-D0939-GTB-13240 Felsabtrag geotechnischer Bericht sind zu berücksichtigen.
- Es gelten die Regelungen des Merkblatt Arbeitsübereinkommen der ÖBB.
- Es gelten die Regelungen der ÖBB 4.0 Schriftliche Betriebsanweisung Arbeitnehmerschutz
- Zum Gefahrenbereich der Oberleitung ist ein Schutzabstand von 3,00 m einzuhalten. Dieser darf weder mit Körperteilen noch mit Werkzeugen oder Gegenständen unterschritten werden.

- Vanno osservate le disposizioni nella documentazione 01-V22-AS-001-D0939-GTB-13240 Asporto roccia, relazione tecnica.
- Valgono le disposizioni di cui alla circolare di ÖBB della convenzione sui lavori (Merkblatt Arbeitsübereinkommen).
- Valgono le disposizioni di ÖBB 4.0, Regolamento d'esercizio scritto Tutela dei lavoratori.
- Verso la zona di rischio della linea di contatto va preservata una distanza di sicurezza di 3,00 m. Detta distanza non può essere violata né attraverso parti o attrezzi né da oggetti.

## Legende / Legend:

- Abtragsprofil Felskopf / Profilo di asporto roccia
- Nachrichtliche Planung / Progettazione informativa
- Bestand / Opere esistenti
- Baufeldgrenze / Confini cantiere
- Abbruch / Rückbau / Demolizione / smantellamento

## Zugehörige Pläne / Elaborati grafici attinenti

01-V22-BE-001-D0939-KLP-14200 Übersichtslageplan / Corografia generale  
01-V22-FS-001-D0939-KAS-14210 Felsabtrag Lageplan, Längsschnitt / Planimetria asporto roccia, profilo longitudinale  
01-V22-FS-001-D0939-KBA-14220 Felsabtrag Rampe Längsschnitt, Querschnitte / Asporto roccia rampa profilo longitudinale, sezioni trasversali  
01-V22-FS-001-D0939-GOP-13230 Felsabtrag geologischer Plan / Asporto roccia elaborato geologica

M / Scala 1 : 100

5m 0 5m 10m

## Bearbeitungsstand Stato di elaborazione

Revision Revisione	Änderungen Cambiamenti	Verantwortlicher Änderung Responsabile modifica	Datum Data
00	Erstversion / Prima Versione	Ulrich Schwalbe	22.04.2016
01	Prüfexemplar / Esemplare di verifica	Ulrich Schwalbe	17.06.2016
50	Endfassung Ausschreibungsplanung / Edizione finale progettazione d'appalto	Ulrich Schwalbe	10.08.2016

Mit Beteiligung der Europäischen Union aus dem Haushalt der Transportspezifischen Vorhaben des Europäischen Verkehrsinfrastruktur-Fonds

Opera finanziata con la partecipazione dell'Unione Europea attraverso il bilancio delle reti di trasporto trans-europee

AUSBAU EISENBAHNACHSE MÜNCHEN-VERONA

**BRENNER BASISTUNNEL**

AP249 VORLOS ABTRAG FELS KOPF SILLSCHLUCHT

POTENZIAMENTO ASSE FERROVIARIO MONACO-VERONA

**GALLERIA DI BASE DEL BRENNERO**

AP249 LOTTO PRELIMINARE SCAVO NELLA ROCCIA GOLA DEL SILL

Projekteinheit

Streckenplanung

Dokumentenart

Ausbruchsplan

Dokumenteninhalt

Sillschlucht Felsabtrag

Querschnitte

WBS

Progettazione del tracciato

Tipo documento

Piano di scavo

Contenuto documento

Asporto roccia gola del torrente Sill

Planimetria, Profilo longitudinale

Projektgemeinschaft  
Brenner Basistunnel Nord

Lombardi | CBR | Hochtief | CEMEX | HBM

GALLERIA DI BASE DEL BRENNERO - BRENNER BASISTUNNEL BBT SE

Piazza Stazione 1 • I-39100 Bolzano  
Tel: +39 0471 0622-10 • Fax: +39 0471 0622-11  
Ammer Str. 6 • A-6020 Innsbruck  
Tel: +43 512 4030 • Fax: +43 512 4030-110  
Email: info@pgbbs.eu.com • www.pgbbt.eu.com

Freigabe BBT /  
Approvato BBT

August / Agosto  
2016

Walter Eckbauer

Datum / Data

Name / Nome

10.08.2016

Stefan Wurstbauer

10.08.2016

Ulrich Schwalbe

1: 100

Projektdokument  
Progettazione di progetto

von / da  
bis / a  
bei / al

von / da  
bis / a  
bei / al

Status  
Documento /  
Stato  
documento

Statt  
Stato

Los  
Lotto

Entwurf  
WBS

Nummer  
Numero

Vertrag  
Contratto

Dokumenten  
Tipo documento

Nummer  
Codice

Revision  
Revisione

01

V22

FS

001

D0939

KAS

14.211

50